



PŮDORYS STŘECHY

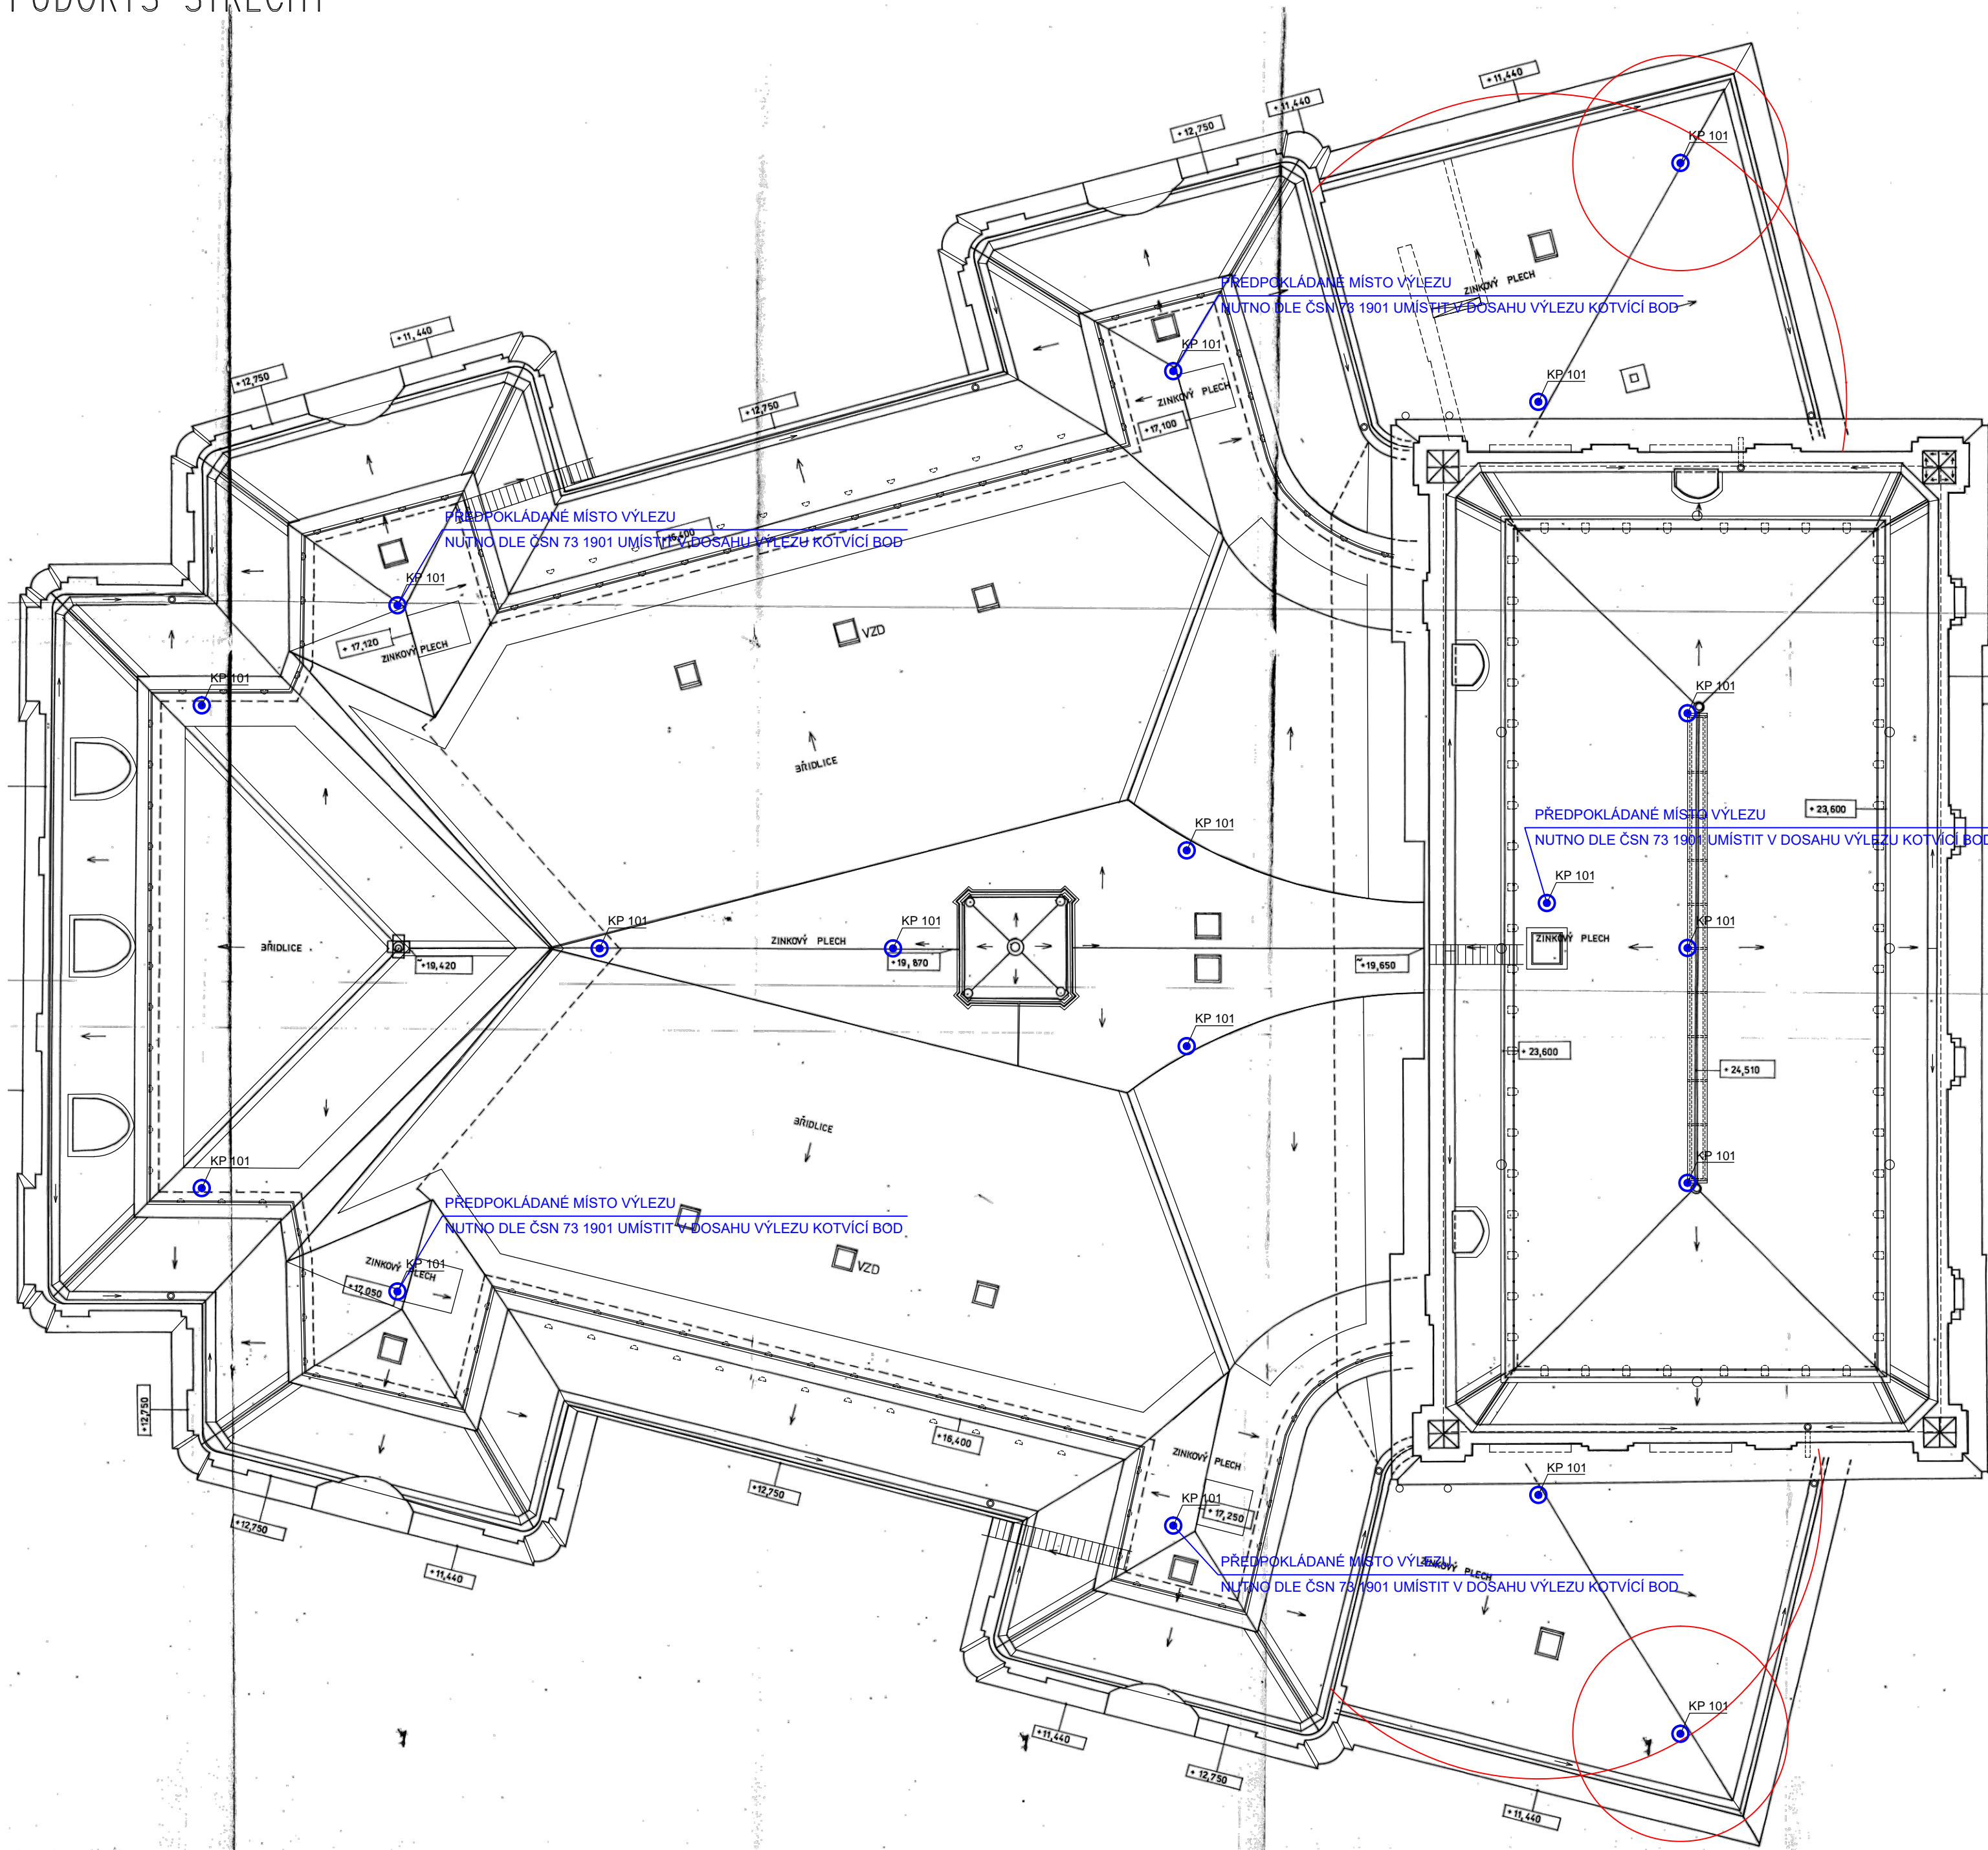

SYST

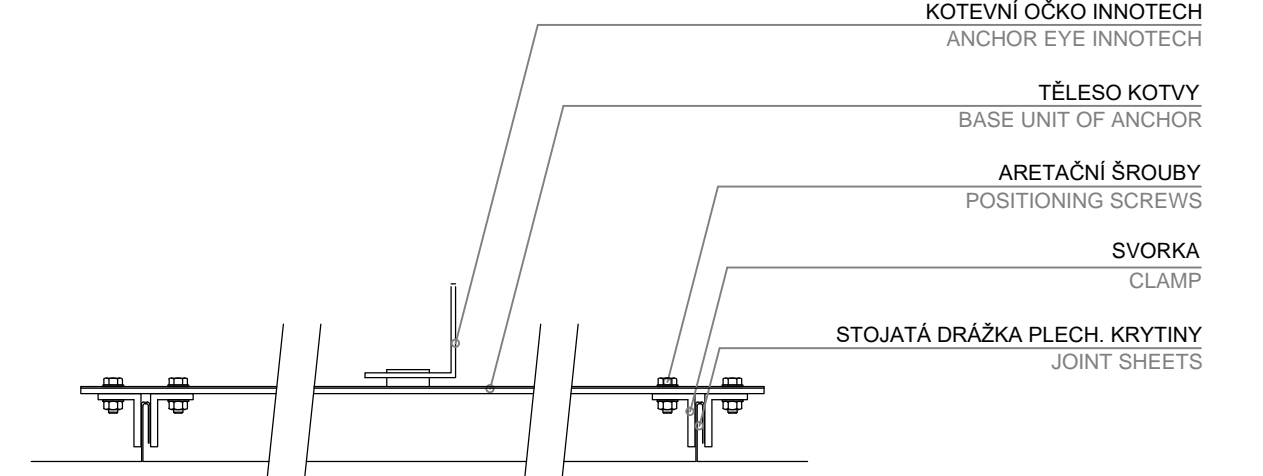

LEGENDA - ZÁCHYTNÝ SYSTÉM PROTI PÁDU OSOB LEGEND-RESTRAINT TO PREVENT FALLS

ZNAČKA	POPIS	POČET KS
KP 101	KOTVÍCÍ PRVEK EAP SYST ANCHOR POINT EAP SYST	16
	MAXIMÁLNÍ DÉLKA PŘÍPOJNÉHO LANA PRO UCHYCENÍ KE KOTVÍCÍMU BODU MAXIMUM LENGTH TRAILER ROPE FOR FIXING ON ANCHOR POINT	
	ZÓNA JISTĚNÉHO PÁDU FALL ZONE	

POZNÁMKY NOTES

- PŘI JISTĚNÍ SE JE NUTNO POUŽÍ SAMONAVÍJECÍ ZATAHOVAČ.
USE SELF-WINDING ROPE IS NECESSARY.
- VÝSTUP PO PEVNÉM ŽEBŘÍKU MUSÍ BÝT ZABEZPEČEN DLE ČSN 74 3282 - PEVNÉ KOVOVÉ ŽEBŘÍKY
ACCESS WITH FIXED LADDER MUST BE SECURE BY CSN 74 3282 - FIXED METAL LADDERS
- MAX. TOLERANCE POLOHY KOTVÍCÍCH BODŮ PŘI MONTÁŽI JE 300 MM, ALE MUSÍ BÝT DODRŽENY JEJICH MAX. OSOVÉ VZDÁLENOSTI
MAX. TOLERANCE OF ANCHOR'S POSITION DURING THE INSTALLATION IS 300 MM, BUT MAX. AXIS DISTANCES MUST BE KEEP.
- POLOHA KOTVEK JE PŘI MONTÁŽI OVLIVNĚNA MODULACÍ PROFILOVANÉHO PLECHU
ANCHOR'S POSITION IS ADAPTED ON THE PROFILED PLATE
- NESMÍ BÝT SNIŽENA VZDÁLENOST OD OKRAJE STŘECHY
DISTANCE FROM THE ROOF EDGE MUST BE KEEP

Nutno dodržet tyto standardy:
It is essential that the following standards should be adhered to:

- provedení u korozivzdorné oceli
- Stainless steel design
- certifikace kotvícího bodu dle ČSN EN 795
- Certification of the anchoring point in accordance with CSN EN 795
- protokol od certifikovaného místa o upevnění ke konstrukci. nebo statický výpočet upevnění kotvícího bodu ke konstrukci
- Test report concerning the attachment of the anchoring point to the construction at the certified point or static calculation of the attachment of the anchoring point to the construction
- ve smyslu přílohy B, čl. B.1.16. ČSN 73 1901, vyloučit materiály, které dobře vedou teplo
- As defined in Appendix B, Article B.1.16 of CSN 73 1901 - exclude materials that are favourable conductors of heat
- vyloučit vznik tepelných mostů
- exclude the formation of thermal bridges
- DLE NAŘ. VL. Č. 362/2005 SB. MUSÍ BÝT KONSTRUKCE PŘEVEDENA PŘESNĚ DLE PROJEKTOVÉ DOKUMENTACE
PŘÍPADNÉ ZMĚNY MUSÍ BÝT SCHVÁLENY.
- ZHOTOVITEL JE POVINNEN ZMĚNY A ÚPRAVY KONZULTOVAT S PROJEKTANTAM
- ZHOTOVITEL JE POVINNEN SKUTEČNÉ ROZMĚRY A STAV ZKONTROLOVAT NA STAVBĚ.
- ACCORDING TO REGULATION NO. 362/2005 COLL. MUST BE CARRIED OUT JUST BY CONSTRUCTION PROJECT DOCUMENTATION CHANGES MUST BE ACCEPTED.
- THE CONTRACTOR IS OBLIGATED CHANGES AND TREATMENT CONSULT WITH DESIGNER.
- THE CONTRACTOR IS OBLIGATED ACTUAL SIZE AND STATUS CHECK ON SITE.

SOUČÁSTÍ TĚTO ČÁSTI DOKUMENTACE JSOU TAKÉ TECHNICKÉ A UŽIVATELSKÉ STANDARDY STAVBY ZPRACOVANÉ JAKO SAMOSTATNÁ PŘÍLOHA.
THE PART OF THIS DOCUMENTATION ARE ALSO THE TECHNICAL AND USER STANDARDS OF THE BUILDING ELABORATED AS THE SEPARATE ANNEX.

UPOZORNĚNÍ!
Před zadáním do výroby musí zhotovitel vypracovat výrobní technickou a montážní neboli dodavatelskou dokumentaci a zkontrolovat její soulad s příslušnými souvisejícími částmi dokumentace pro realizaci stavby! Při zjištění eventuelních nejasností nebo nesrovnalostí v dokumentaci je nutné, aby o nich neprodleně informoval zpracovatele dokumentace pro realizaci stavby!

Tento výkres je duševním vlastnictvím firmy Mojmir Klas, IČO: 749 16 327, předávání a poskytování informací třetí osobě je bez souhlasu firmy Mojmir Klas zakázáno.

INDEX	ZMĚNA	DATUM	JMÉNO	PODPIS
ZODP. PROJEKTANT / CHECKED BY		KONTROLOVAL / CONTROLLED BY		NAVŘHL / ELABORATED BY
		Ing. Mojmir Klas, CSc.		Karel Adamec
MÍSTO / BUILDING SITE: KARLOVY VARY				
STAVBA / CONSTRUCTION: DIVADLO KARLOVY VARY				
OBJEKT / ANNEX: DIVADLO				
PROFESE / BRANCH: ZÁCHYTNÝ SYSTÉM / SYSTEM TO RESTRAINT TO PREVENT FALL				
NÁZEV VÝKRESU / DRAWING TITLE: STŘECHA / ROOF				
ČÍSLO ZAKÁZKY / JOB NO.: 625_2014		ČÍSLO VÝKRESU / ANNEX NUMBER: D.1.9.2		
MÍSTO / BUILDING SITE: KARLOVY VARY		DATUM / DATE: 8. 2016		
STAVBA / CONSTRUCTION: DIVADLO		POČET A4 / NUMBER A4: 6 x A4		
OBJEKT / ANNEX: DIVADLO		STUPEŇ / PHASE: DPS		
PROFESE / BRANCH: ZÁCHYTNÝ SYSTÉM / SYSTEM TO RESTRAINT TO PREVENT FALL		MĚŘÍTKO / SCALE: 1:100		

